

PLANTA BAIXA—SINALIZAÇÃO — SPCI— TÉRREO
ESC: 1:200

LEGENDA	
➡➡➡	DIREÇÃO DO FLUXO DA ROTA DE FUGA
➡➡➡➡	SAÍDA FINAL DA ROTA DE FUGA
(A) B mm	A – CÓDIGO DA SINALIZAÇÃO B – DIMENSÃO DA SINALIZAÇÃO
(R15)	H – DISTÂNCIA MÁXIMA ENTRE EXTINTORES = 15m
EQUIPAMENTOS	
■	EXTINTOR DE PÓ ABC 6,0KG, CAPACIDADE EXTINTORA 3-A:40-B:C
■	PONTO DE ILUMINAÇÃO DE EMERGÊNCIA
■	CENTRAL DO SISTEMA DE DETECÇÃO E ALARME
■	AVISADOR SONORO (ALARME TIPO SIRENE)
■	ACIONADOR MANUAL DO SISTEMA DE DETECÇÃO DE ALARME
■	BATERIA DO SISTEMA DE DETECÇÃO E ALARME
■	HIDRANTE DUPLO

NOTAS

A PROPRIEDADE INTELECTUAL DESTA DESSENHO É TRATADA NO CONTRATO, SENDO QUE O FORNEDOR AUTORIZA DESSE JÁ, O USO DESSE DESSENHO PARA VALOR E/OU EMPRESAS DO GRUPO, INCLUSIVE O COMPARTILHAMENTO COM TERCEIROS PARA FINOS DE MANUTENÇÃO, OPERAÇÃO, E/AQUISIÇÃO DE PEÇAS DE REPÓSITO.

INSTRUÇÕES P/ PLENUM
CONSTRUIÇÃO
COR N. 8 0,05
WHITE 0,1
YELLOW 0,1
CYAN 0,3
BLUE 0,4
RED 0,6
MAGENTA 0,8

- TODAS AS DIMENSÕES ESTÃO EM CENTÍMETRO, ELEVACÕES EM METRO.
- DECRETO N°2247/ 22 DO CBMPA.
- PARA OS EXTINTORES CONFORME O RISCO FOI CONSIDERADO QUE UMA PESSOA NÃO PODE PERCORRER MAIS QUE 20 METROS PARA ENCONTRAR UM EXTINTOR.
- PARA LOCALIZAÇÃO DOS EXTINTORES FOI CONSIDERADO, ALÉM DA ÁREA DE ATUAÇÃO, A FACILIDADE DE ACESSO AOS MESmos EM RELAÇÃO AO LAYOUT DO PRÉDIO.
- A SINALIZAÇÃO DOS EXTINTORES DEVERÁ SER FIXADA NA PARDE NA ALTURA DE 1,80M EM RELAÇÃO AO PISO ACABADO, OU CONFORME INDICADO NO PROJETO, PODENDO SER CONFECIONADA EM CHAPAS METÁLICAS, MADEIRA, FIBRA OU ACRÍLICO.
- O SISTEMA DE SINALIZAÇÃO DE EMERGÊNCIA ATENDERÁ AO CONTIDO NA IT 05 – PARTE III CBMPA.
- AS SAÍDAS DE EMERGÊNCIA FORAM DIVIDIDAS CONFORME NBR 9077 – SAÍDAS DE EMERGÊNCIA DE EDIFÍCIOS


- A ROTA DE FUGA SERÁ SINALIZADA COM SETAS INDICATIVAS 1,80M DO PISO ACABADO, OU AGIMA DAS PORTAS DE SAÍDA;
- AS ESCADAS DEVEM POSSUIR PISO ANTIDERRAPANTE (VEDADO FITA) E INCOMBUSTÍVEL;
- PORTA DE ACESSO AUTOMÁTICA PROGRAMADA PARA PERMANECER ABERTA EM CASO DE FALTA DE ENERGIA, PANE OU DEFEITO NO SISTEMA;
- UTILIZAR ESSE DSENHO EM CONJUNTO COM OS DESENHOS DO PROJETO DE HIDRANTES, DO PROJETO DE ALARME DE INCÊNDIO, DO PROJETO DE SPDA E DO PROJETO ARQUITETÔNICO.

- DOCUMENTOS GERAIS
- ARQUITETURA:
– DIMENSÕES EM CENTÍMETROS E ELEVACÕES EM METRO;
– ARQUITETURA – LAYOUT – TÉRREO, VER DESENHO: DG-4401PF-A-00002;
– ARQUITETURA – LAYOUT – BAIXA – TÉRREO, VER DESENHO: DG-4401PF-A-00003;
– ARQUITETURA – LAYOUT – MEZANINO, VER DESENHO: DG-4401PF-A-00004;
– ARQUITETURA – PLANTA BAIXA – MEZANINO, VER DESENHO: DG-4401PF-A-00005;
– ARQUITETURA – ELEVACÃO A E B, VER DESENHO: DG-4401PF-A-00010;
– ARQUITETURA – ELEVACÃO C E D, VER DESENHO: DG-4401PF-A-00011;
– ARQUITETURA – CORTES: DG-4401PF-A-00012;
ARQUITETURA/SPCI:
– SPCI – PAV. TÉRREO, VER DESENHO: DG-2504A-M-0001;
– SPCI – DETALHES, VER DESENHO: DG-2504A-M-0003;

REVISÕES

- | REV. | T.E. | TIPO DE EMISSÃO | DESCRIPÇÃO | PROJ. | DES. | VER. | APR. | AUT. | DATA |
|------|------|--------------------------------------|---|--|--|------|------|------|------|
| | | (A) PRELIMINAR
(B) PARA APROVAÇÃO | (C) PARA CONHECIMENTO
(D) PARA COTAÇÃO | (E) PARA CONSTRUÇÃO
(F) CONFORME COMPRADO | (G) CONFORME CONSTRUIDO
(H) CANCELADO | | | | |

ARMAZÉM 4A

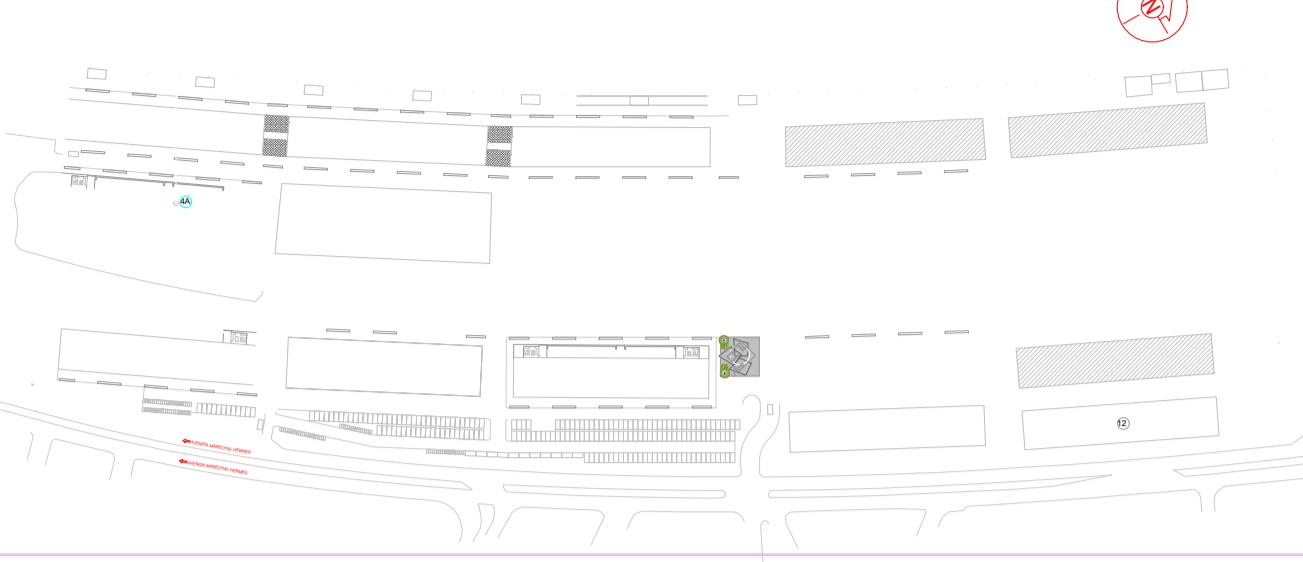


PLANTA CHAVE

SINALIZAÇÃO DE EQUIPAMENTOS (NBR 13.434)

CÓD.	SÍMBOLO	SIGNIFICADO	FORMA E COR	DIMENSÃO(mm)	QUANT.
P1	🚫	PROIBIDO FUMAR	SÍMBOLO: CIRCULAR FUNDO: BRANCO PICTÓGRAMA FOTOLUMINESCENTE	150	00
P3	🚫	PROIBIDO UTILIZAR ÁGUA PARA APAGAR O FOGO	SÍMBOLO: CIRCULAR FUNDO: BRANCO PICTÓGRAMA FOTOLUMINESCENTE	150	00
P4	🚫	PROIBIDO UTILIZAR ELEVADOR EM CASO DE INCÊNDIO	SÍMBOLO: CIRCULAR FUNDO: BRANCO PICTÓGRAMA FOTOLUMINESCENTE	150	00
P4	🚫	PROIBIDO UTILIZAR ELEVADOR EM CASO DE INCÊNDIO	SÍMBOLO: QUADRADO FUNDO: VERMELHA PICTÓGRAMA FOTOLUMINESCENTE	256 X 126	01

PROPRIETÁRIO:

CAU/GREA:

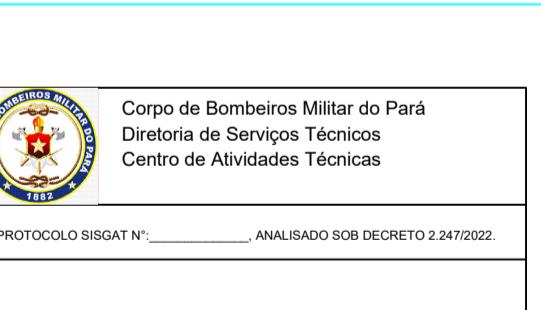

1. () Aprovação da Análise de Projeto;
2. () Substituição de Projeto. Protocolo Original n.
3. () Com Observação para Habite-se n.
4. () Modificação de Projeto por prancha. Protocolo Anterior de n.

ANALISTA: DATA: / /

OCUPAÇÃO: LOCAL DE REUNIÃO DE PÚBLICO RISCO: ALTO ALTURA: TÉRREO

LOCAL: ÁREA CONSTRUIDA: 2.255,89 m²

FOLHA: 01/03 CARGA DE INCÊNDIO: 2000 MJ/m² GRUPO/DIVISÃO PREDOMINANTE: F-10



PROJETO: PORTO FUTURO II N° DO PROJETO OU SE: SE-1125PF-G-0010

PROJETO DETAILED: PORTO FUTURO II N° DO CONTRATO: 5500099973

ARMAZÉM 4A SISTEMA DE COMBATE A INCÊNDIO – TÉRREO

PLANTA DE SINALIZAÇÃO, HIDRANTES E EXTINTORES

ESCALA: 1:200 N° ARCADIS N° VALE

1091674265.E.017.ME.DE.0001 DG-2504A-M-0001

2